


平面図 S=1:500

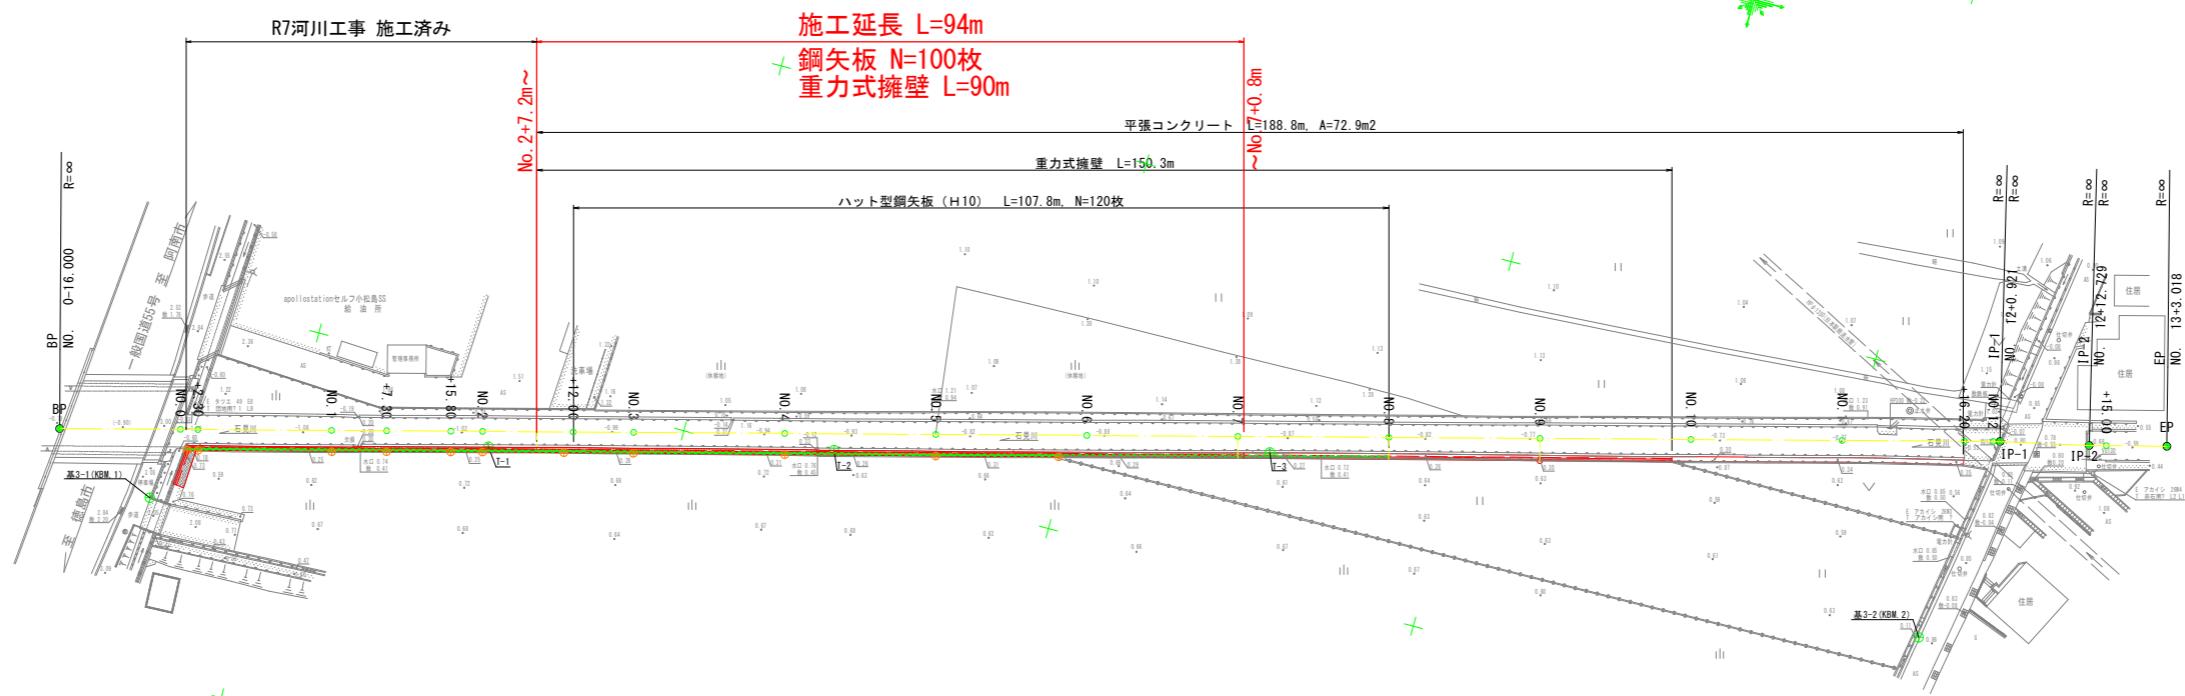

主要点名称	測点	単距離	X座標	Y座標
BP	NO. 0-16.000	0.000	108879.892	102778.901
	NO. 0+0.000	16.000	108864.410	102782.939
	NO. 0+2.300	2.300	108862.184	102783.519
	NO. 1+0.000	17.700	108845.057	102787.986
	NO. 1+7.300	7.300	108837.994	102789.829
	NO. 1+15.800	8.500	108829.769	102791.974
	NO. 2+0.000	4.200	108825.705	102793.034
	NO. 2+12.000	12.000	108814.093	102796.062
	NO. 3+0.000	8.000	108806.352	102798.081
	NO. 4+0.000	20.000	108787.000	102803.129
	NO. 5+0.000	20.000	108767.647	102808.176
	NO. 6+0.000	20.000	108748.294	102813.224
	NO. 7+0.000	20.000	108728.942	102818.271
	NO. 8+0.000	20.000	108709.589	102823.319
	NO. 9+0.000	20.000	108690.237	102828.366
	NO. 10+0.000	20.000	108670.884	102833.414
	NO. 11+0.000	20.000	108651.531	102838.461
	NO. 11+16.200	16.200	108635.856	102842.550
	NO. 12+0.000	3.800	108632.179	102843.509
IP-1	NO. 12+0.921	0.921	108631.288	102843.741
IP-2	NO. 12+12.729	11.809	108619.757	102846.286
EP	NO. 13+3.018	5.000	108612.714	102848.093
	NO. 13+3.018	3.018	108609.791	102848.843

基準点等座標一覧表						
点名	X座標	Y座標	標高	杭種	備考	
基3-1 (KBM.1)	10885.992	102773.145	3.061	新設3級基準点		
基3-2 (KBM.2)	108634.991	102815.898	0.835	新設3級基準点		
2級導測基準点 基2-1 (BKM)	108872.588	102697.256	-	真鍮新	既設2級基準点(方向角取付)	
T-1	10884.433	102791.268	0.257	金属性(銀色マフラー)	既設4級基準点	
T-2	108780.116	102802.674	0.323	金属性(銀色マフラー)	既設4級基準点	
T-3	108724.297	102817.312	0.258	金属性(銀色マフラー)	既設4級基準点	


*標高値については、3級基準点 基3-1 (KBM.1) H=3.061を固定標高値とした、直接水準測量による。

実施設計図面

工事名	R7河川 石見川 小・大林 河川工事 (2)
路線名等	石見川
工事箇所	小松島市大林町字森ノ本 (第2分割)
図面名	平面図
縮尺	S=1:500
会社名	
事業者名	徳島県東部県土整備局<徳島>

縦断面図 V=1:100
H=1:500

施工延長 L=94m

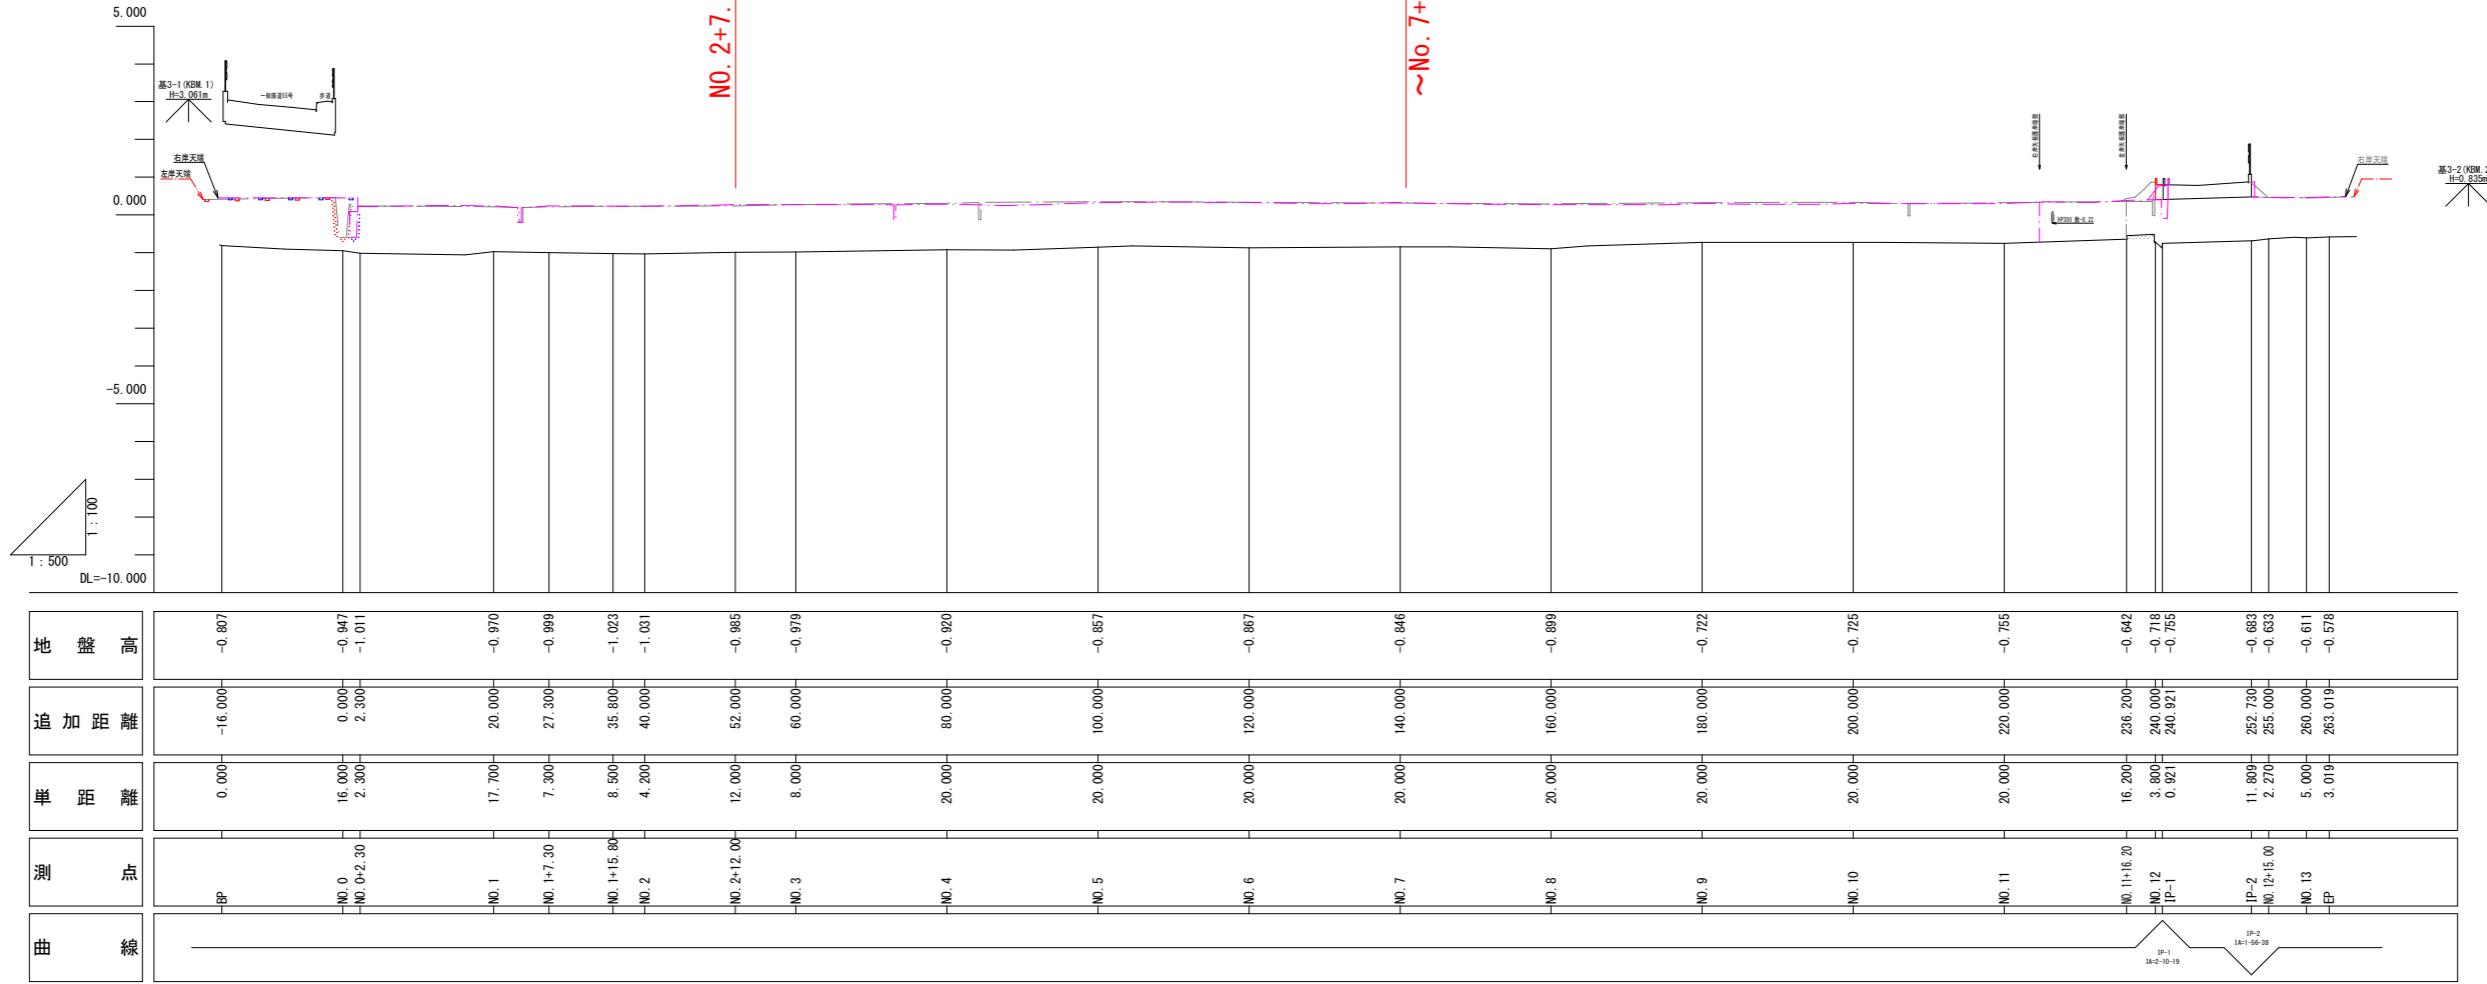


実施設計図面

工事名	R7徳土 石見川 小・大林 河川工事(2)
路線名等	石見川
工事箇所	小松島市大林町字森ノ本(第2分割)
図面名	縦断面図
縮尺	V=1:100 H=1:500
会社名	
事業者名	徳島県東部県土整備局<徳島>

標準断面図 S=1 : 50



NO. 3 付近

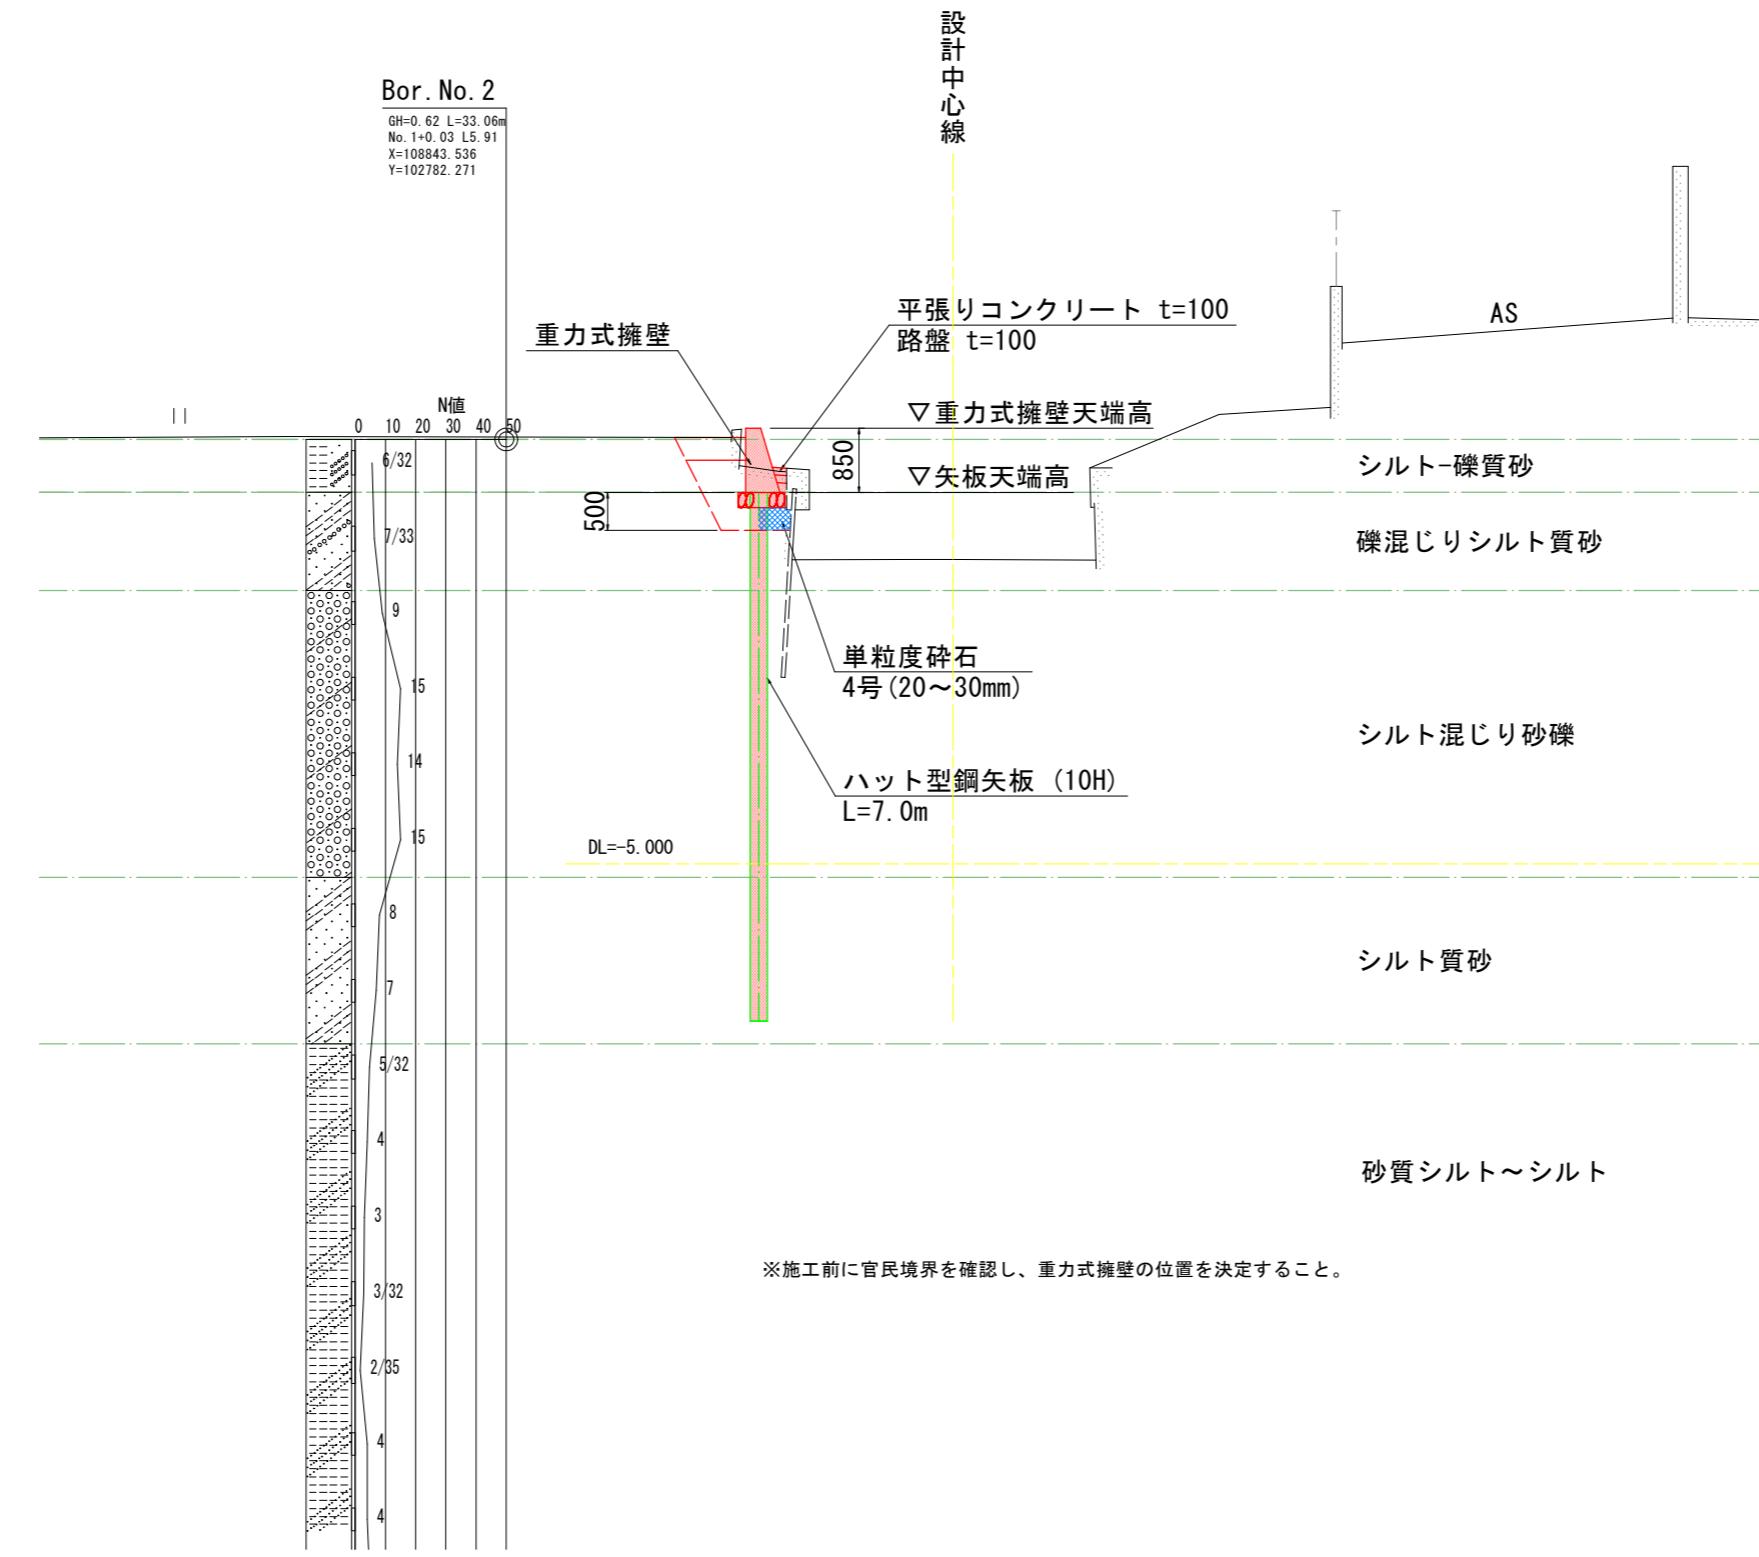

実施設計図面

工事名	R7徳土 石見川 小・大林 河川工事 (2)
路線名等	石見川
工事箇所	小松島市大林町字森ノ本 (第2分割)
図面名	標準断面図
縮尺	図示 図面番号 3 / 8
会社名	
事業者名	徳島県東部県土整備局<徳島>

横断面図 (1 / 6) S=1 : 100

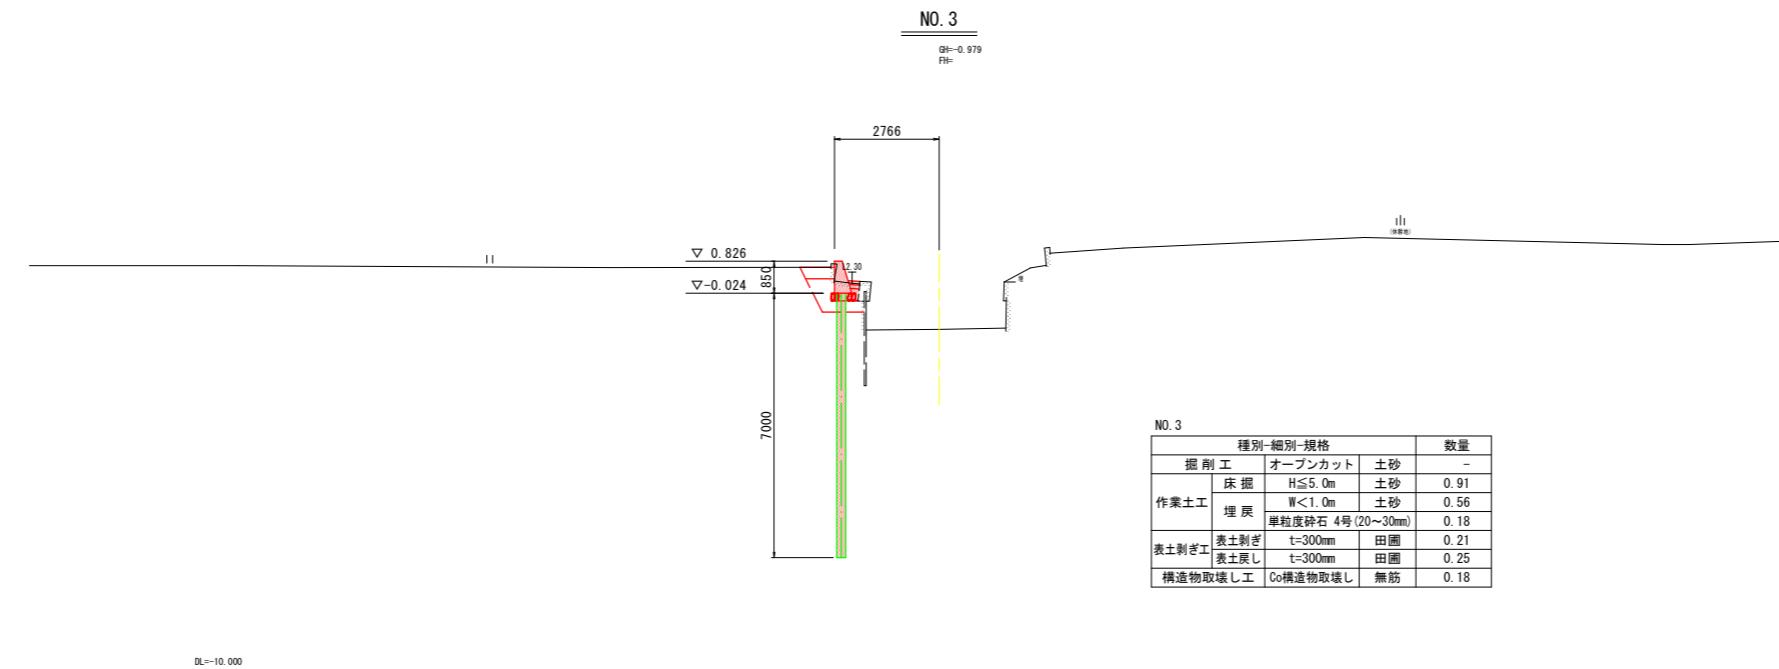
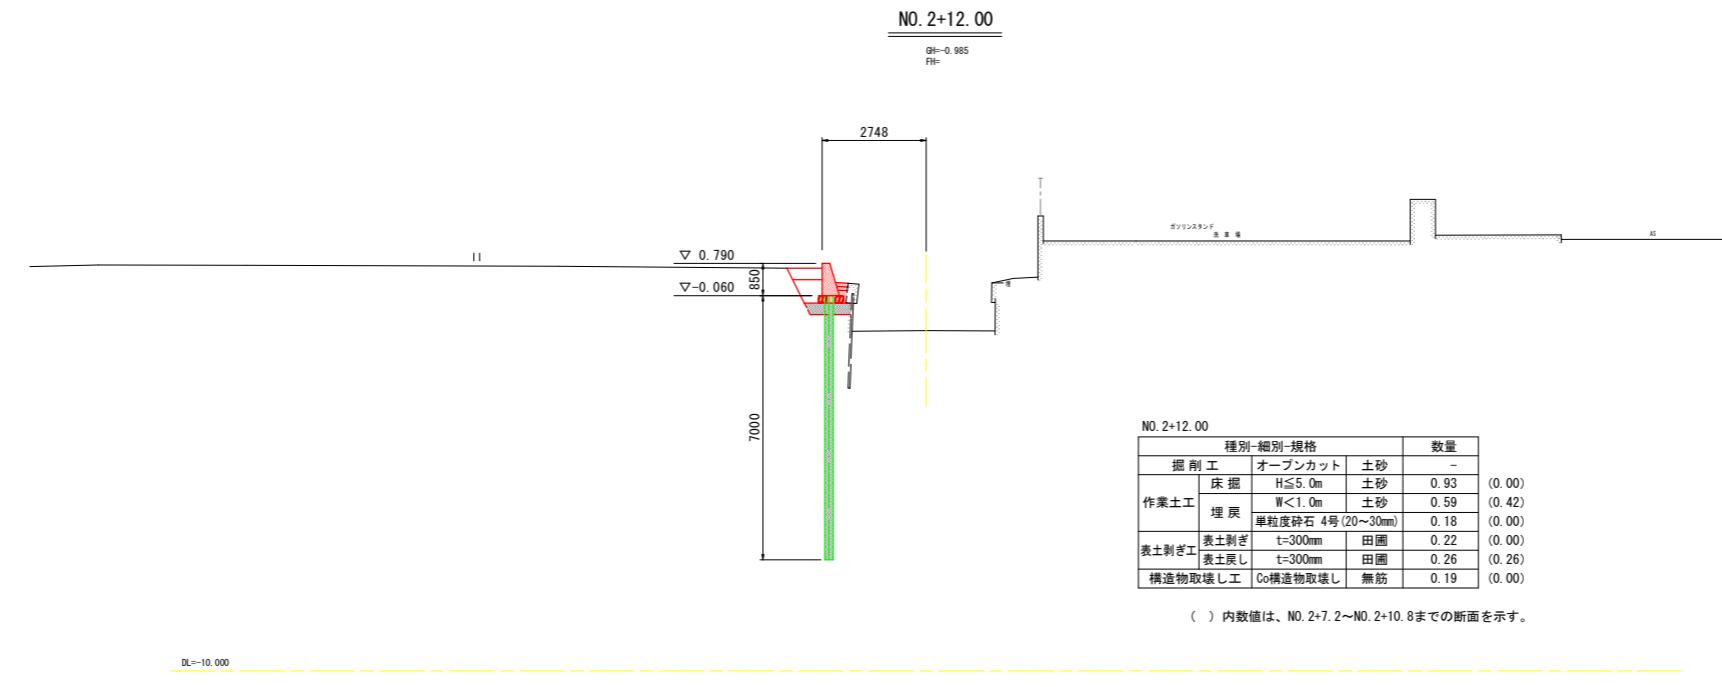


※施工前に官民境界を確認し、重力式擁壁の位置を決定すること。

実施設計図面

工事名	R7徳土 石見川 小・大林 河川工事 (2)
路線名等	石見川
工事箇所	小松島市大林町字森ノ本 (第2分割)
図面名	横断面図(1/6)
縮尺	S=1:100 図面番号 4 / 8
会社名	
事業者名	徳島県東部県土整備局<徳島>



横断面図 (2 / 6) S=1 : 100

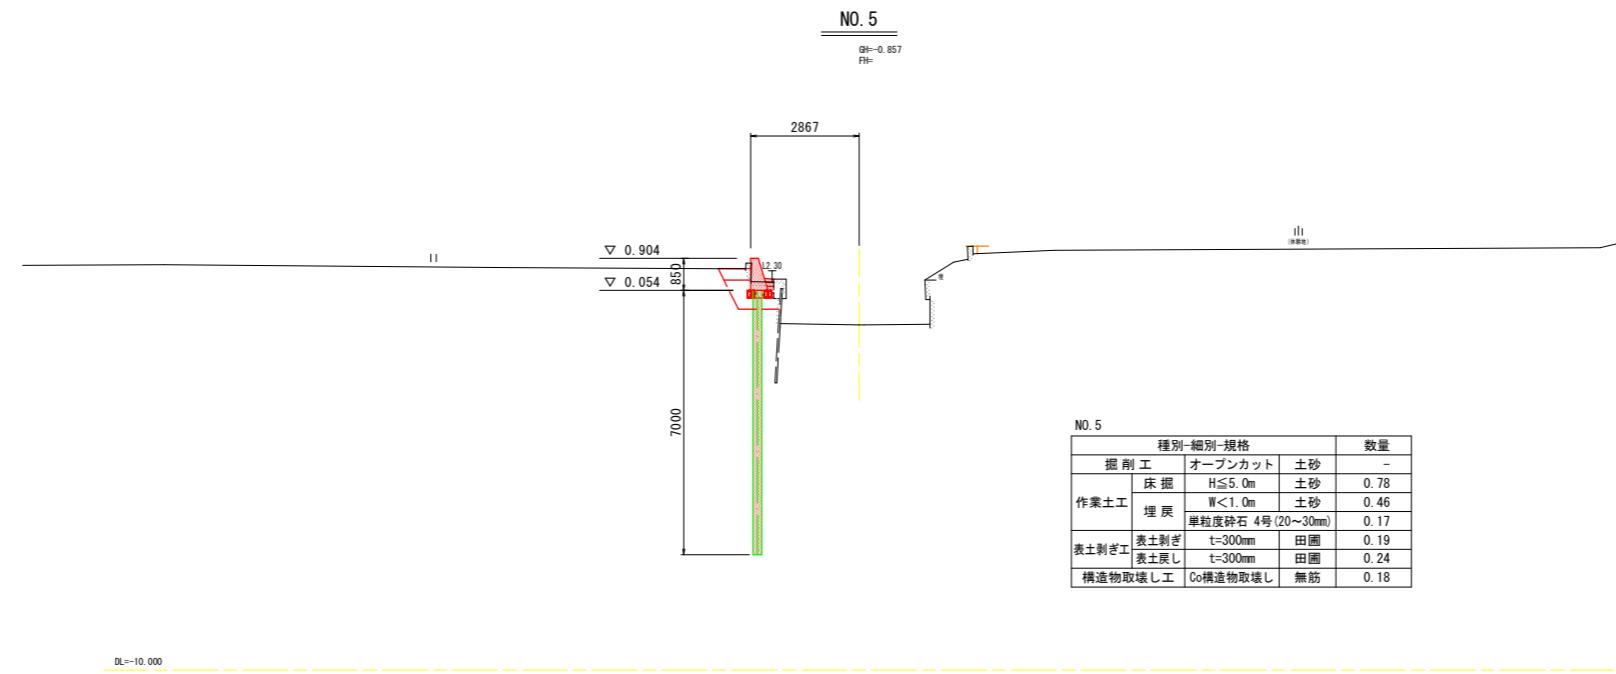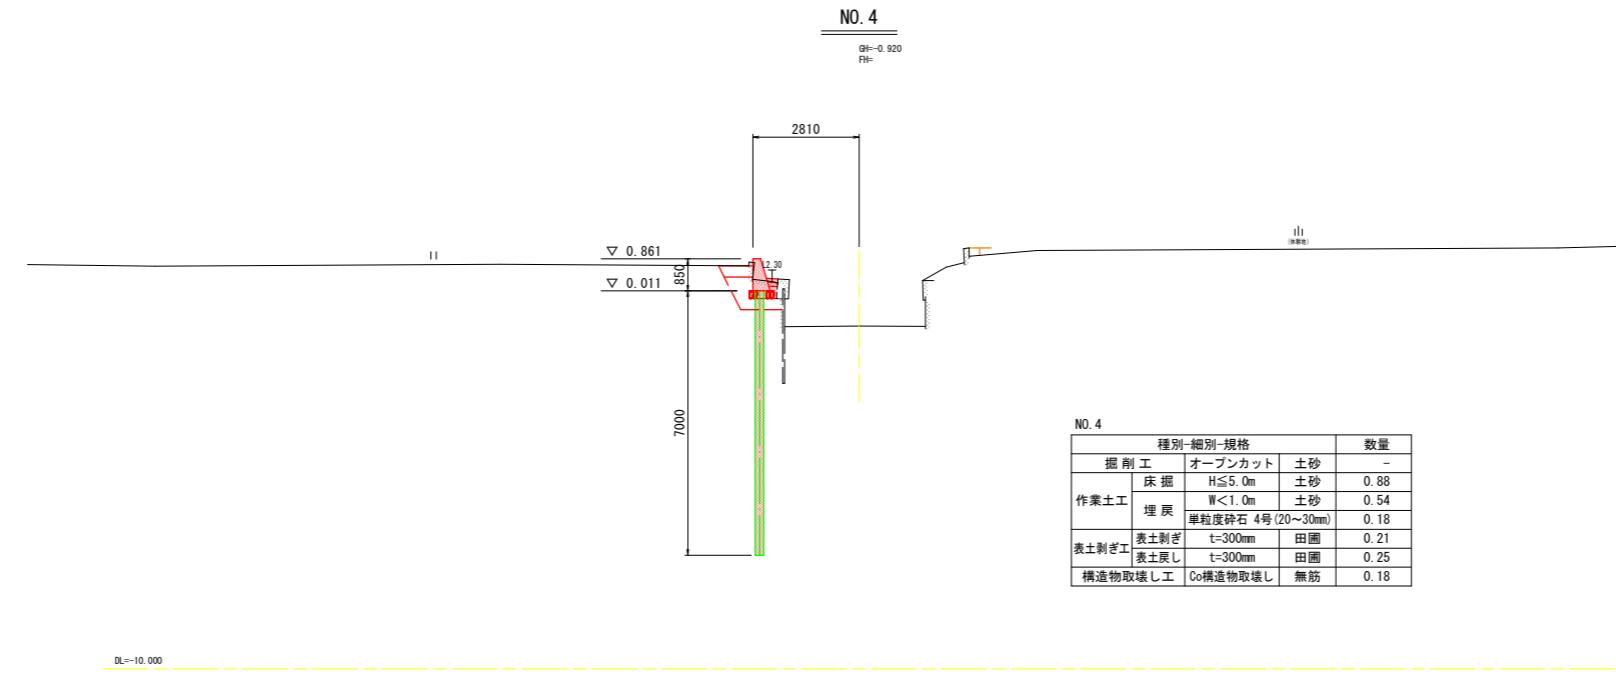

実施設計図面

工事名	R7徳土 石見川 小・大林 河川工事 (2)
路線名等	石見川
工事箇所	小松島市大林町字森ノ本 (第2分割)
図面名	横断面図(2/6)
縮尺	S=1:100
会社名	
事業者名	徳島県東部県土整備局<徳島>

横断面図 (3 / 6) S=1 : 100

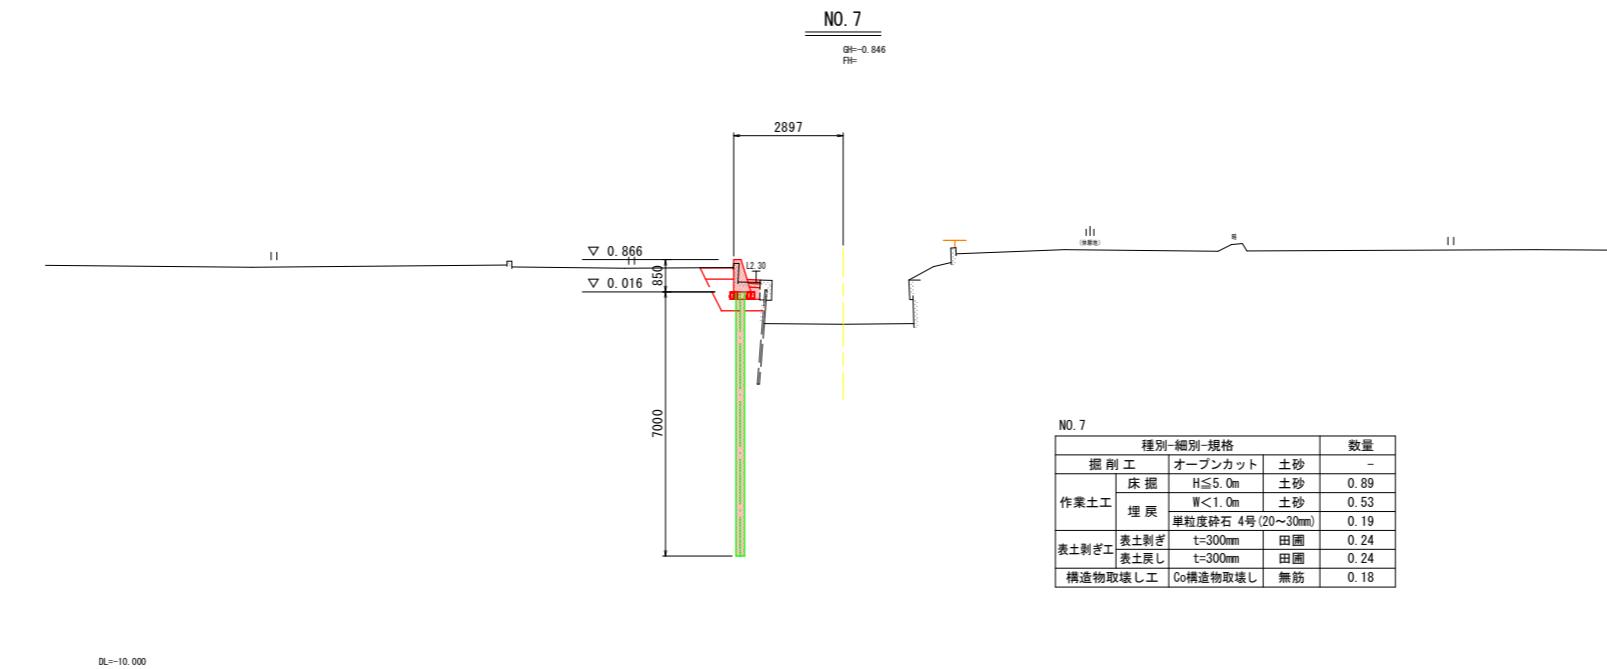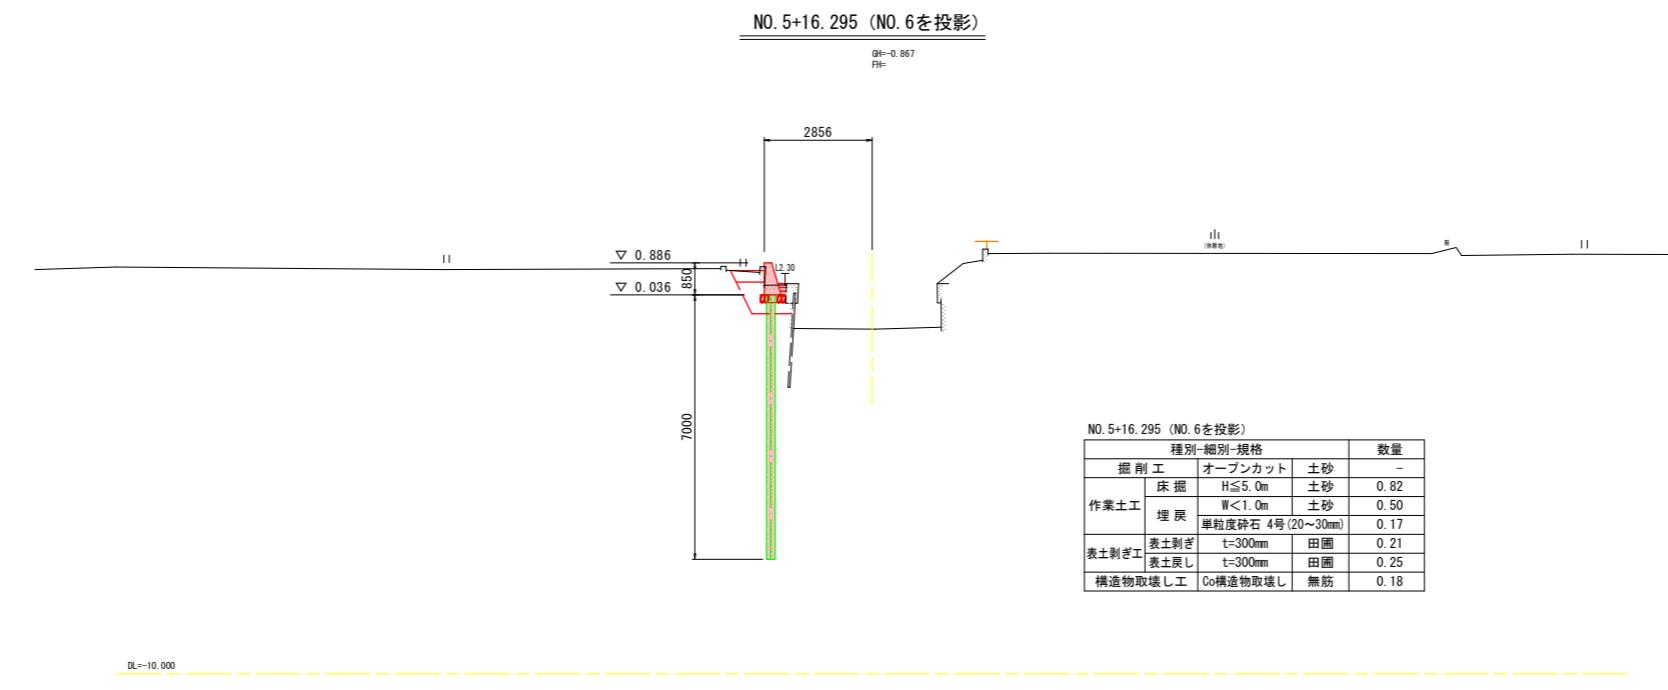

実施設計図面

工事名	R7徳土 石見川 小・大林 河川工事 (2)
路線名等	石見川
工事箇所	小松島市大林町字森ノ本 (第2分割)
図面名	横断面図(3/6)
縮尺	S=1:100
会社名	
事業者名	徳島県東部県土整備局<徳島>

展開図 H=1:250
V=1:50

重力式擁壁

重力式擁壁 L=90.0m


重力式擁壁 L=196.73m



DL=-1.00

ハット型鋼矢板(H10)

鋼矢板 L=90.0m, N=100枚

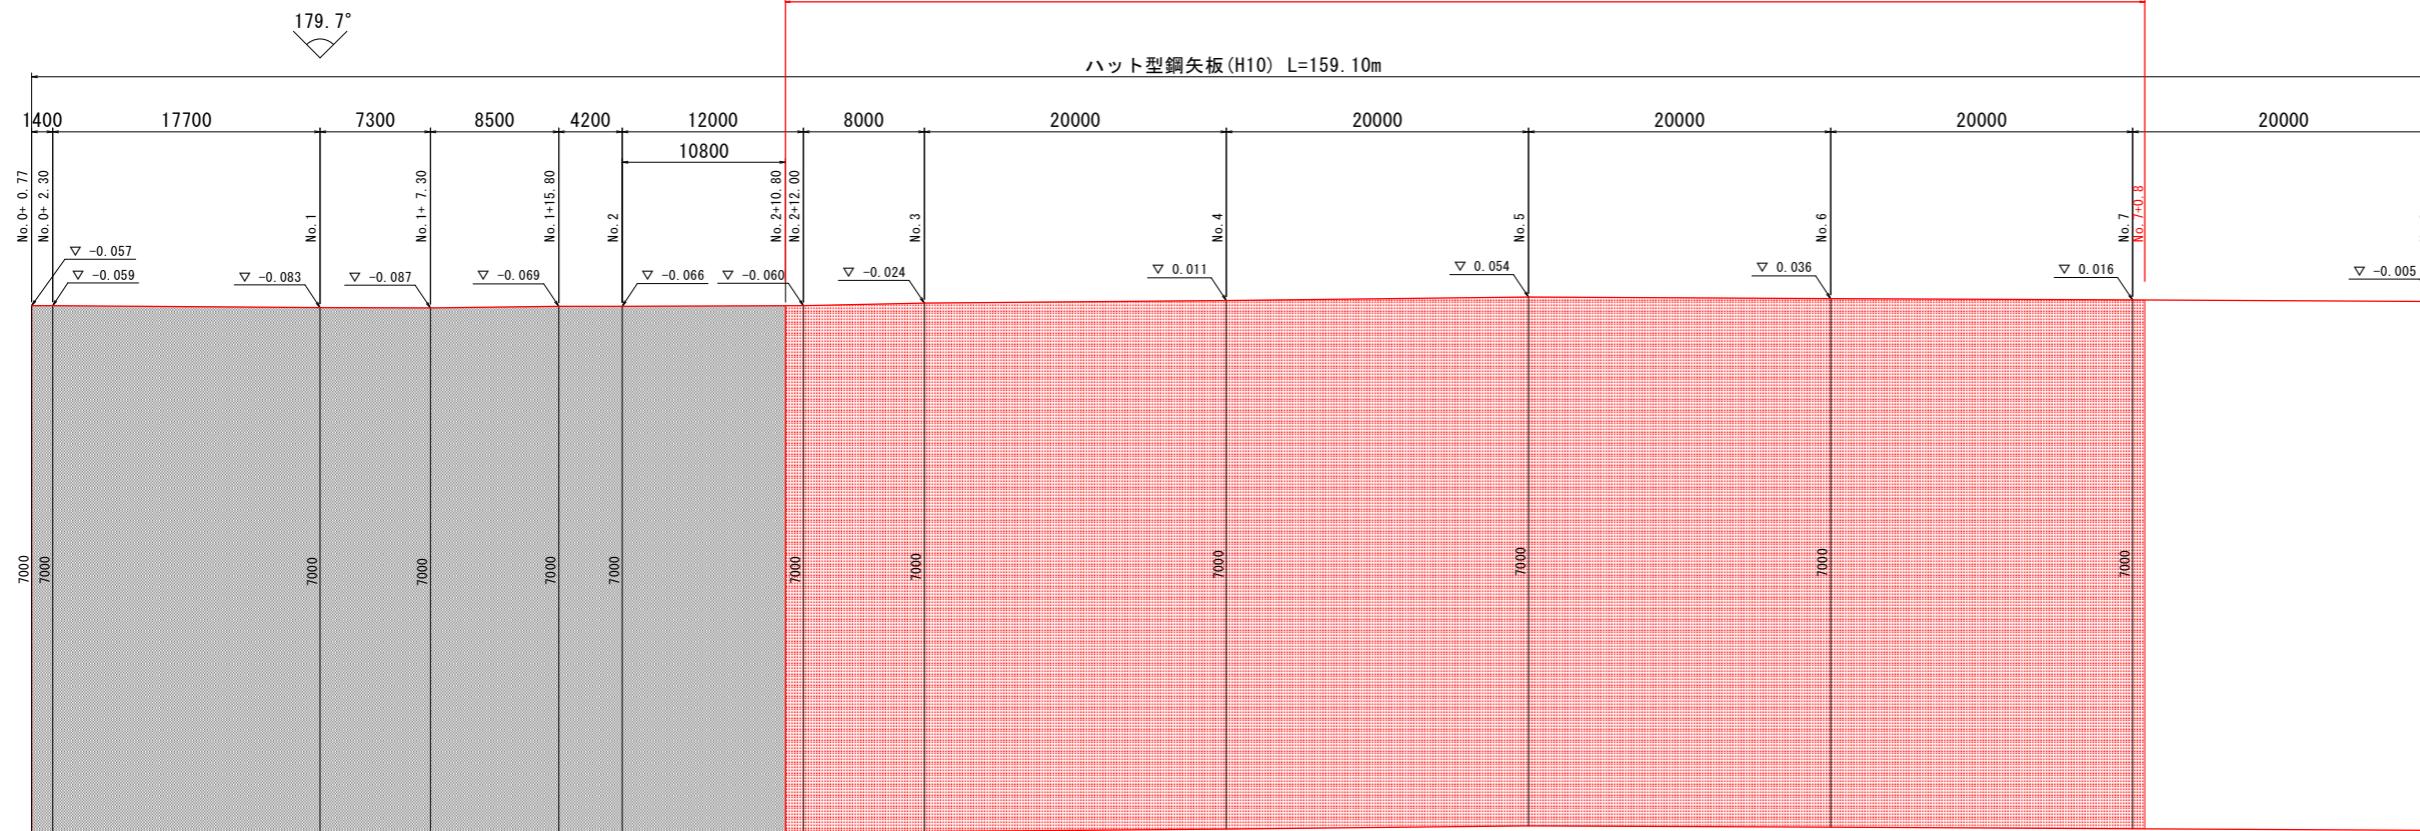


DL=-8.00

実施設計図面

工事名	R7徳土 石見川 小・大林 河川工事 (2)
路線名等	石見川
工事箇所	小松島市大林町字森ノ本（第2分割）
図面名	展開図
縮尺	H=1:250 V=1:50
会社名	7 / 8
事業者名	徳島県東部農土整備局<徳島>

構造図

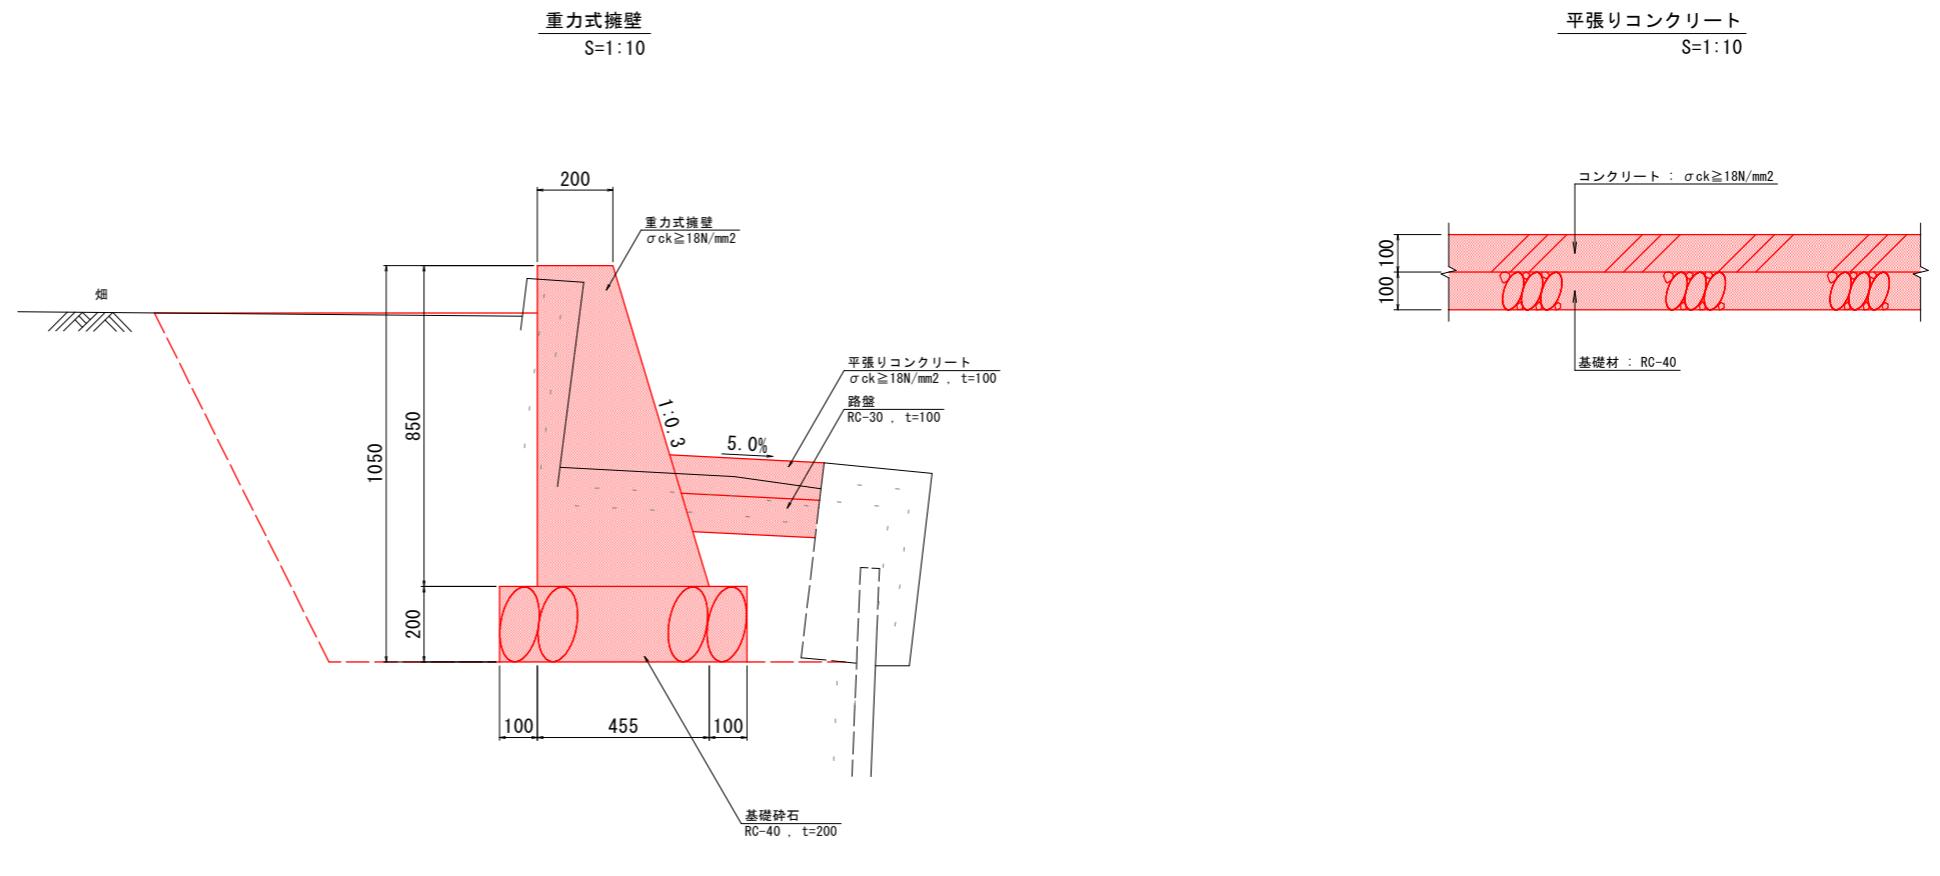

重力式擁壁			
名 称	規 格	算 式	10.0m 当り 数 量
コンクリート	$\sigma_{ck} \geq 18N/mm^2$	$(0.2+0.455)*0.85/2*10.0$	2.78 m ³
型枠	小型構造物	$(0.85+\sqrt{0.85^2+0.255^2})*10.0$	17.37 m ²
基礎材	RC-40 . t=200	0.655*10.0	6.55 m ²

実施設計図面

工事名	R7徳土 石見川 小・大林 河川工事 (2)
路線名等	石見川
工事箇所	小松島市大林町字森ノ本 (第2分割)
図面名	構造図
縮尺	図示
会社名	
事業者名	徳島県東部県土整備局<徳島>